



PŮDORYS 1.NP:

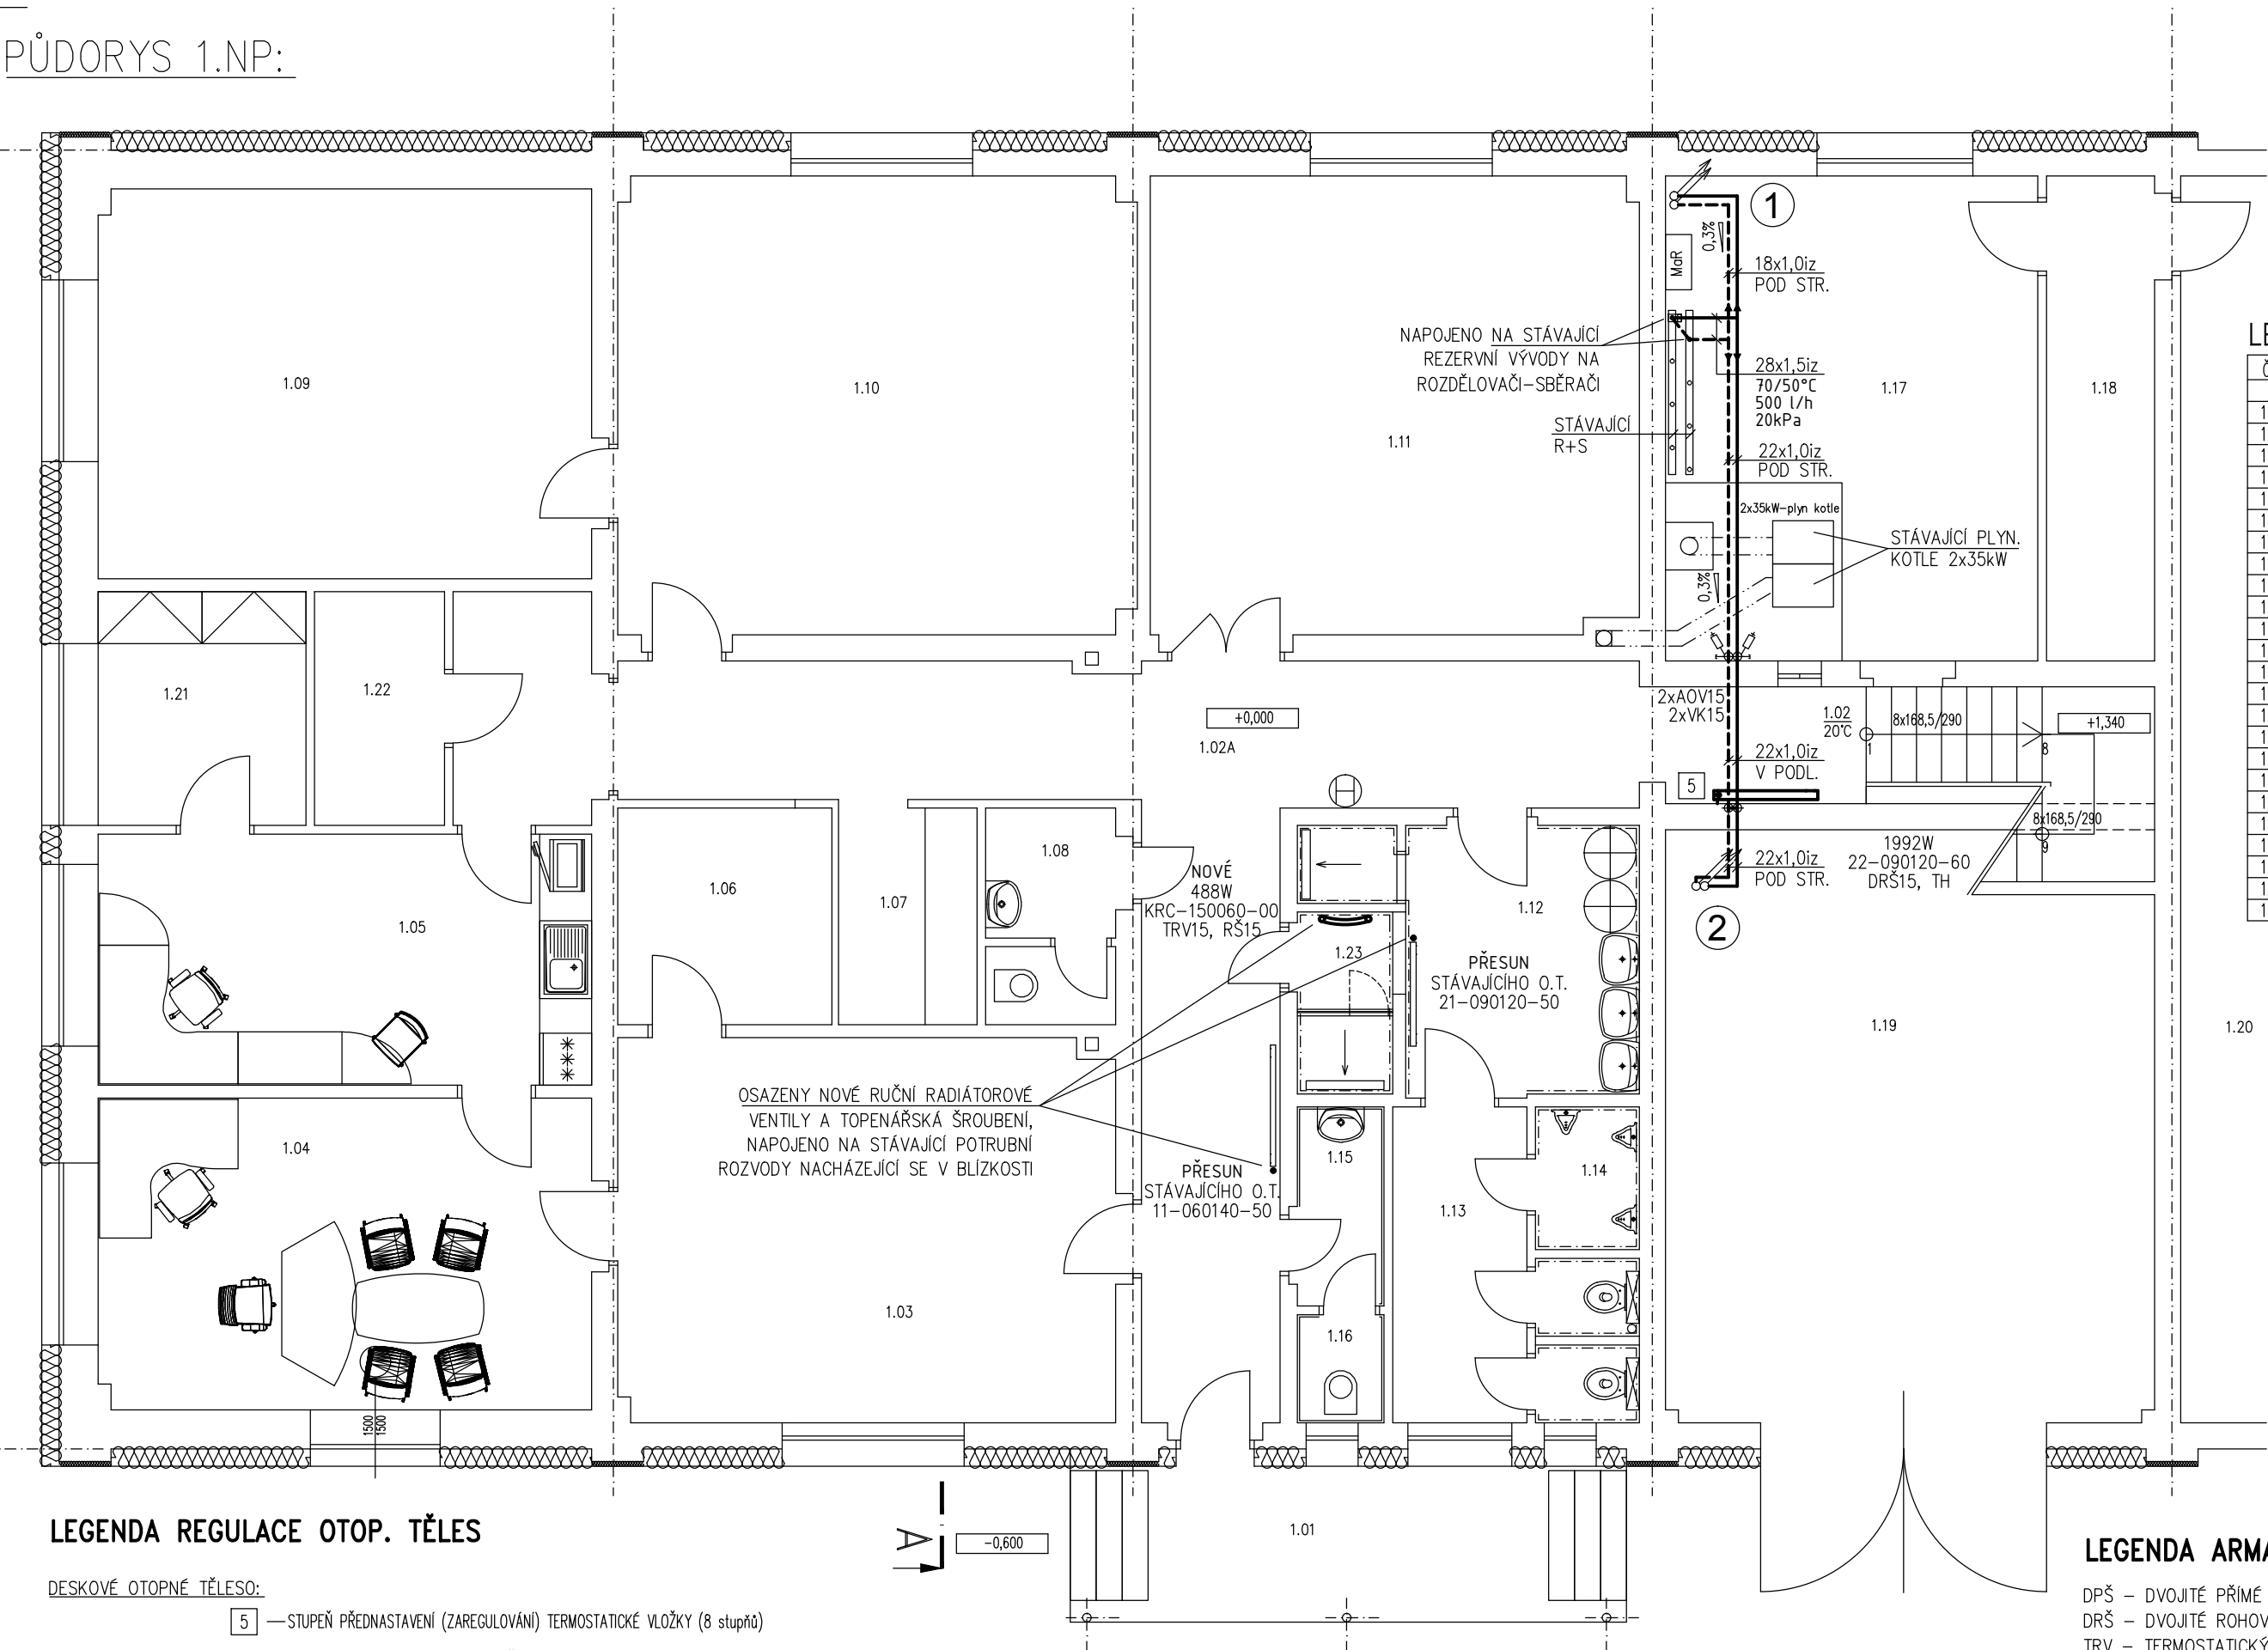

LEGENDA REGULACE OTOP. TĚLES

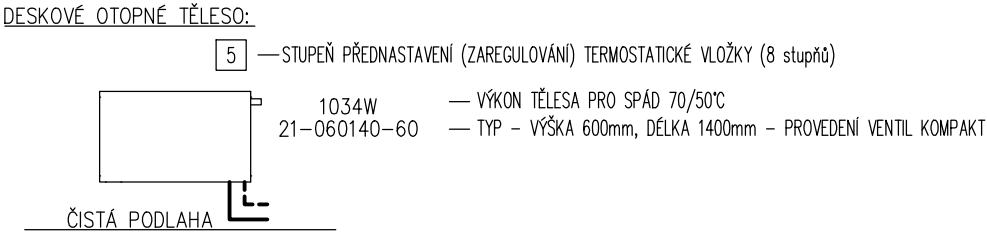

LEGENDA MÍSTNOSTÍ

Č.m.	Název místnosti	Plocha
1.01	VSTUP	12,85
1.02A	CHODBA	35,66
1.02	CHODBA+SCHODY	10,40
1.03	KANCELÁŘ	25,60
1.04	KANCELÁŘ VEDOUČÍ	20,50
1.05	KANCELÁŘ ÚČETNÍ	16,50
1.06	ŠATNA	6,20
1.07	KUCHYŇKA	4,00
1.08	ÚKLID KOMORA	3,70
1.09	NOCLEHÁRNA	25,65
1.10	ŠATNA M-1	31,80
1.11	ŠATNA M-2	29,80
1.12	SPRCHY, UMYVÁRNA	12,35
1.13	WC M	8,13
1.14	WC PISSOAR	2,00
1.15	WC Ž PŘEDSÍŇ	2,45
1.16	WC Ž	1,15
1.17	MÍSTNOST PRO KOTEL	24,10
1.18	POMOC. SKLAD	7,00
1.19	GARAŽ PRO OSOBNÍ AUTOMOBILY	39,65
1.20	GARAŽE	510,77
1.21	SKLAD ÚČETNICTVÍ	6,50
1.22	ŠATNA	4,05
1.23	SPRCHA KANCELÁŘE	2,40

LEGENDA ARMATUR


DPŠ – DVOJITÉ PŘÍMÉ ŠROUBENÍ, UZAVÍRATELNÉ, ROZTEČ 50MM
DRŠ – DVOJITÉ ROHOVÉ ŠROUBENÍ, UZAVÍRATELNÉ, ROZTEČ 50MM
TRV – TERMOSTATICKÝ VENTIL S PŘEDNASTAVENÍM
RŠ – ROHOVÉ ŠROUBENÍ
TH – TERMOSTATICKÁ HLAVICE
KK – KULOVÝ KOHOUT
F – FILTR
VV – VYVAŽOVACÍ VENTIL
AOV – AUTOMATICKÝ ODVZDUŠŇOVACÍ VENTIL
VK – VYPOUŠTĚCÍ KOHOUT
iz – IZOLACE POTRUBNÍCH ROZVODŮ

LEGENDA

- POTRUBNÍ ROZVOD TOPNÉ VODY Z MĚDI
- DESKOVÉ OTOPNÉ TĚLESO VENTIL KOMPAKT
- AUTOMATICKÝ ODVZDUŠŇOVACÍ VENTIL
- KULOVÝ KOHOUT
- VYPOUŠTĚCÍ KULOVÝ KOHOUT

- ZPĚTNÁ Klapka
- FILTR
- TRJCESTÝ REGULAČNÍ VENTIL S ELEKTROPONEM Pohonem
- OBĚHOVÉ ČERPADLO S ELEKTRONIKOU REGULACÍ OTÁČEK

PATA NOVÉ TOPNÉ VĚTVĚ

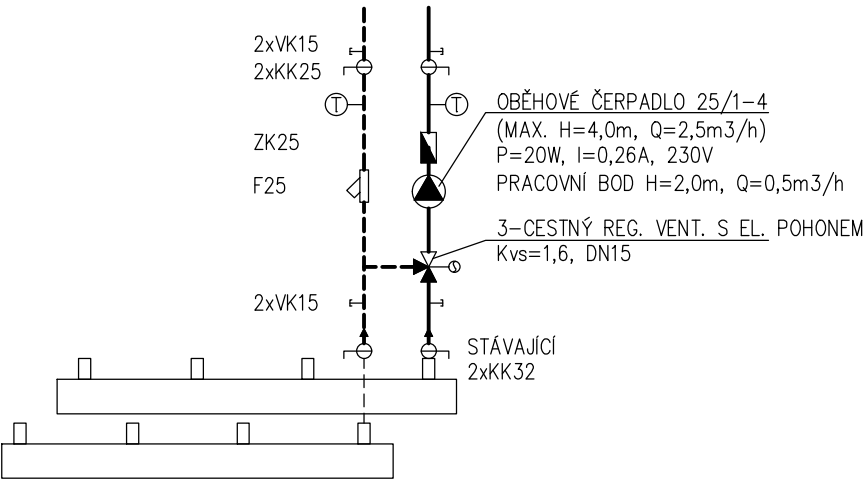

POZNÁMKA

PŘI VÝSTAVBĚ MUSÍ BÝT DODRŽOVÁNY PŘEDPISY A TECHNICKÉ NORMY PLATNÉ V ČESKÉ REPUBLICE

PŘI VÝSTAVBĚ JE NUTNÉ VZÁJEMNĚ KOORDINOVAT VÝKRESOVOU DOKUMENTACI STAVEBNÍ A KONSTRUKČNÍ ČÁSTI S NÁVAZNOSTÍ NA PROJEKTY OSTATNÍCH INSTALACÍ

DVOUTRUBKOVÁ OTOPNÁ SOUSTAVA S NUCENÝM OBĚHEM TOPNÉ VODY, NÁVRHOVÝ TEPLOTNÍ SPÁD OTOPNÉ SOUSTAVY 70/50°C

POTRUBNÍ ROZVODY MUSÍ BÝT V NEJNÍŽŠÍCH MÍSTECH ODVODNĚNY A V NEJVÝŠŠÍCH MÍSTECH ODVZDUŠNĚNY

POTRUBNÍ ROZVODY TOPNÉ VODY BUDOU Z MĚDNÉHO POTRUBÍ, VE ZDI POTRUBÍ IZOLOVÁNO PĚNOVÝM POLYETHYLENEM, VOLNĚ VEDENÉ POTRUBÍ IZOLOVÁNO POUZDRY Z MINERÁLNÍ PLSTI S POKRÝVKOU ÚPRAVOU AL FÓLII


V NÁSTAVBĚ OBJEKTU BUDOU OSAZENY DESKOVÁ OTOPNÁ TĚLESA V PROVEDENÍ VENTIL KOMPACT, OPATŘENA TERMOSTATICKÝMI HLAVICEMI

PATA NOVÉ TOPNÉ VĚTVĚ PRO NÁSTAVBU BUDE OPATŘENA OBĚHOVÝM ČERPADLEM A 3-CETNÝM REGULAČNÍM VENTILEM S EL. Pohonem. POTRUBÍ BUDE NAPOJENO BUDE STÁVAJÍCÍ NEOBSAZENÉ VÝVODY NA ROZDĚLOVAČI-SBĚRAČI. ŘÍZENÍ BUDE ŘÍZENO SYSTÉMEM MaR.

STÁVAJÍCÍ ZDROJ TEPLA ZŮSTÁVA PŮVODNÍ BEZE ZMĚNY. SKLÁDÁ SE Z 2KS PLYNOVÝCH STACIONÁRNÍCH KOTLŮ O VÝKONU 35kW, ANULOIDU, ROZDĚLOVAČE-SBĚRAČE.

JISTĚNÍ OTOPNÉ SOUSTAVY JE BEZE ZMĚNY, ZŮSTÁVAJÍ PŮVODNÍ POJISTNÉ VENTILY U PLYN. KOTLŮ A PŮVODNÍ MEMBRÁNOVOU EXPAZNÍ NÁDOBA OBJEMU 80L/6BAR

NEDILNOU SOUČÁSTÍ PROJEKTOVÉ DOKUMENTACE JE TECHNICKÁ ZPRÁVA A SLEPÝ ROZPOČET

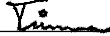AUTORSKÝ NÁVRH		HLAVNÍ INŽENÝR PROJEKTU J. Příhoda	VYPRACOVAL Ing. Petr Tůma			
		KRAJ Vysočina	MĚSTSKÝ ÚŘAD Humpolec			
INVESTOR		KSOS Vysočtiny, příspěvková organizace, Kosovská 1122/16, 58601 Jihlava				
NÁZEV AKCE					DATUM 11/2017	FORMÁT 3 x A4
STAVEBNÍ ÚPRAVY A NÁSTAVBA PROVOZNIHO OBJEKTU V HUMPOLCI					ČÍSLO ZAKÁZKY	
ČÁST DOKUMENTACE					STUPEŇ DOKUMENTACE Dokumentace pro stavební povolení (DSP), ohlášení	
D. Dokumentace stavby D.1.4. Technika prostředí staveb D.1.4.1 Vytápění					PROJESE Technika prostředí staveb	
OBSAH					MĚŘÍTKO 1:75	ČÍSLO VÝKRESU 02
PŮDORYS 1.NP-nový stav						